



主要经济技术指标表

规划总用地面积	136566.24 m <sup>2</sup> (合205亩)					
总建筑面积	106895.75 m <sup>2</sup>					
其中	一期建筑物	占地面积	建筑面积	计容面积	备注	
	热处理中心	11372.74	11372.74	21036.24		
	主轴、齿轮箱轴承、滚子厂房	17717.94	17451.30	33282.01		
	一期小计	29090.68	28824.04	54318.25		
	二期建筑物	1#高端海上风电轴承厂房	25173.19	25173.19	50346.38	
	2#高端海上风电轴承厂房	16323.49	16323.49	32374.62		
	垃圾存储站	222.48	222.48	222.48		
	综合站房	222.48	222.48	222.48		
	综合楼	2478.14	21133.85	21133.85	行政办公及生活服务设施	
	生产创新中心	1502.95	4512.89	5526.96		
	连廊	1149.23	797.35	797.35		
	地下室	339.72	9611.82	169.86		
	门卫室	74.16	74.16	74.16		
	二期小计	47485.84	78071.71	110868.14		
合计	76576.52	106895.75	165186.39			
计容面积	165186.39m <sup>2</sup>					
容积率	1.21					
建筑物占地面积	76576.52m <sup>2</sup>					
建筑密度	56.07%					
绿地面积	17887.89m <sup>2</sup>					
绿地率	13.10%					
机动车停车位 (地下停车位146, 地上281)	427辆					
非机动车停车位	1200辆					
该企业两个地块行政办公及生活服务设施用地面积	2478.14m <sup>2</sup>					
该企业两个地块行政办公及生活服务设施用地比例	≤7%					
该企业两个地块行政办公及生活服务设施建筑面积	21133.85m <sup>2</sup>					
该企业两个地块行政办公及生活服务设施建筑面积占比	≤15%					

相邻地块 (东地块) 主要数据

规划总用地面积	68433 m <sup>2</sup> (合102.65亩)
总建筑面积	45362.88 m <sup>2</sup>
行政办公及生活服务设施用地面积	0m <sup>2</sup>
行政办公及生活服务设施建筑面积	0m <sup>2</sup>

地块机动车配建表


编号	名称	建筑面积 (m <sup>2</sup> )	建筑系数	机动车指标	非机动车指标	非机动车停车位
1	1# 高端海上风电轴承厂房	25173.19	25173.19 × 0.003 = 76	25173.19 × 0.01 = 252		
2	2# 高端海上风电轴承厂房	16323.49	16323.49 × 0.003 = 49	16323.49 × 0.01 = 164		
3	热处理中心	11372.74	11372.74 × 0.003 = 34	11372.74 × 0.01 = 114		
4	主轴、齿轮箱轴承、滚子厂房	17451.30	17451.30 × 0.003 = 52	17451.30 × 0.01 = 175		
5	危废库	222.48	222.48 × 0.003 = 1	222.48 × 0.01 = 3		
6	综合站房	222.48	222.48 × 0.003 = 1	222.48 × 0.01 = 3		
7	生产创新中心	4512.89	4512.89 × 0.003 = 14	4512.89 × 0.01 = 46		
8	综合楼	7448.03	7448.03 × 0.015 = 112	7448.03 × 0.01 = 75		
9	连廊	797.35	797.35 × 0.003 = 3	797.35 × 0.01 = 8		
合计		397		1114		
实际停车位		427 (富余30个)		1200 (富余66个)		
其中充电桩车位		66 (占比15.46%, 均位于地上)		180 (15%预留)		

注: 地块机动车按照《洛阳市城市规划技术规范》要求, 需要配置机动车位397个, 实际配置427个;  
规划要求预留建设条件的车位比例不低于10%, 实际同步建设机动车充电桩车位66个, 占车位总数15.46%, 满足规划要求。

图例

1 F	新建建筑及层数	用地红线
36.4	尺寸标注	景观绿化
□	机动车停车位	硬化地面

说明: 1. 该图依据甲方提供的坐标系统、高程系统及红线尺寸绘制。  
2. 图中新建建筑物定位坐标为建筑轴线交点坐标, 改扩建建筑及已建建筑物以实际为主。  
3. 图中未标明建筑层数者均为单层。  
4. 图中数据单位除特殊说明外均以米计。

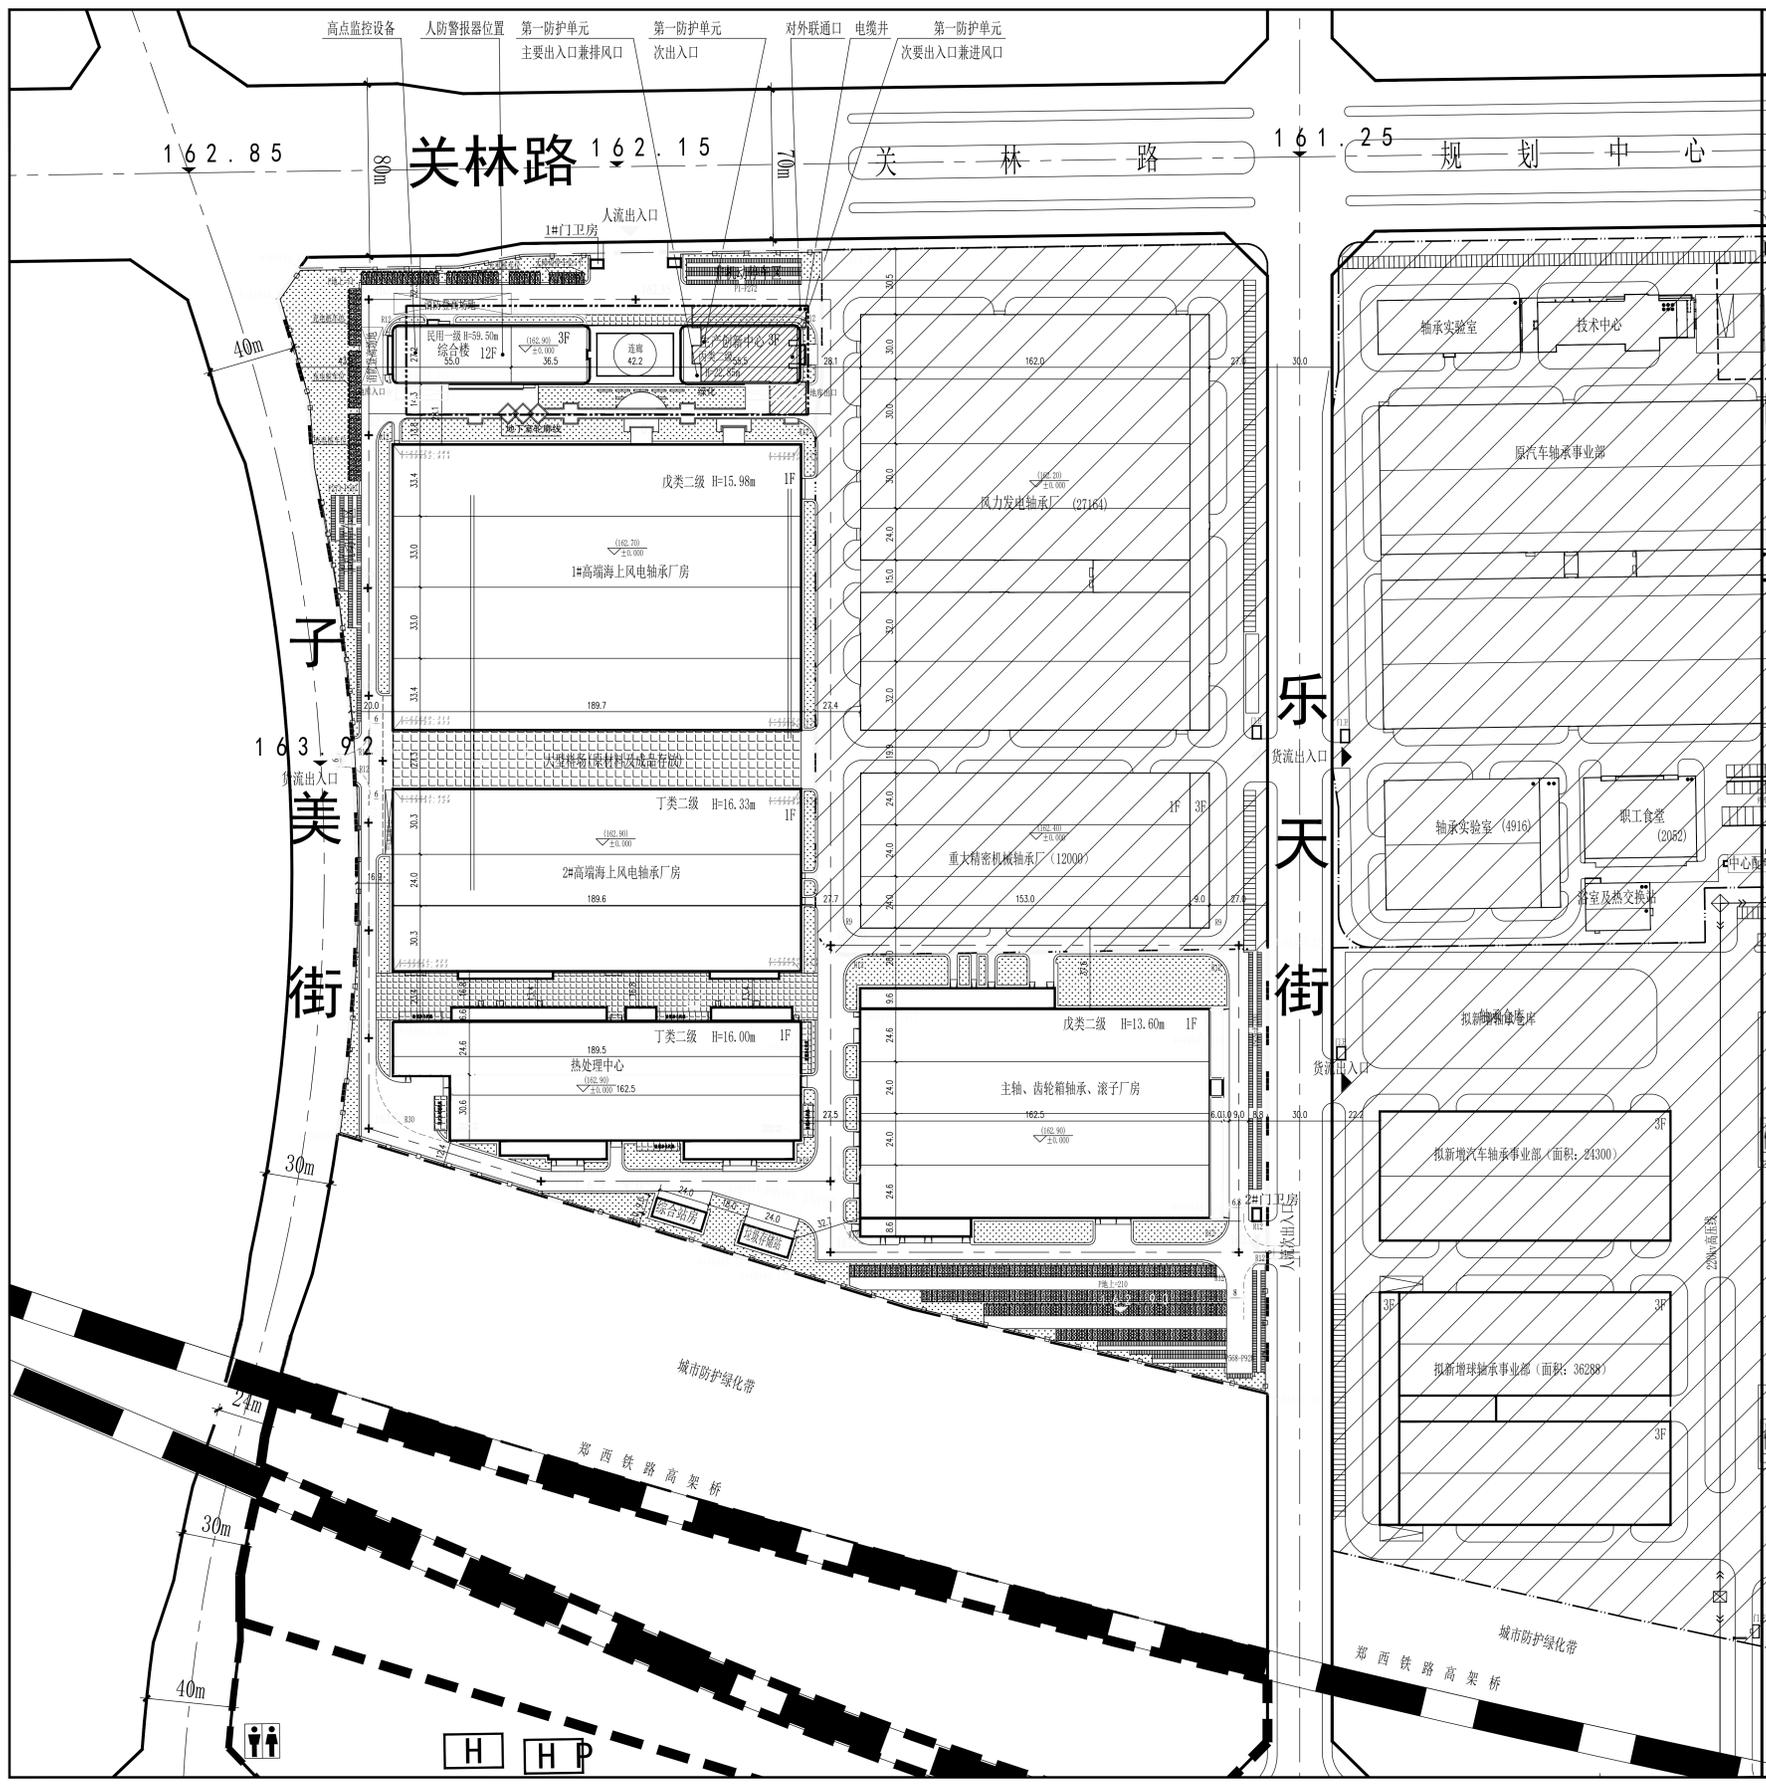

附注(NOTES):

规划专用章(SPECIAL STAMP)

注册建筑师(SPECIAL STAMP)

洛阳LYC轴承有限公司  
工程名称(PROJECT NAME):  
新能深装备轴承智能化生产示范基地项目  
一期项目

图名(DRAWING NAME):  
总平面图(一期)  
图号: 4885-001-01B  
日期: 2022年03月